

Дизайн-проект

Благоустройство общественной территории в г. Кизилюрт,

по муниципальной программе «Формирование современной городской среды в МО» Аллея по проспекту Имама Шамиля, на 2019-2022гг.

Пояснительная записка

Устройство аллеи, в г. Кизилюрт

СОДЕРЖАНИЕ

Справка главного инженера проекта

Состав авторского коллектива

Введение

- 1. Характеристика территории проектирования
- 1.1. Общая характеристика и современное использование территории
- 1.2. Градостроительный анализ проектируемой территории
- 1.3. Рекреационная нагрузка территории
- 1.4. Краткая историческая справка
- 2. Мероприятия и проектные решения территории
- 2.1. Баланс территории
- 2.2. Устройство покрытий для детских площадок, спортивных площадок, дорожно тропиночной сети
- 2.3. Уходные работы за зелеными насаждениями
- 2.4. Устройство газонов
- 2.5. Установка малых архитектурных форм

Взам. инв. №

CP N												
Подпись												
L		Изм.	Кол.уч	Лист	№	Подп.	Дата	1				
<u>.</u>		Рук. гру	ППЫ	Ибраги	1MOB				Стадия	Лист	Листов	
10A7.		ГИП Инженер		Абдулаев				Устройства общественной терри-	РД			
읟				Абдула	166			тории				
AB.		Н.контр	ОЛЬ	Ибраги	1MOB			Пояснительная записка				
			·		·							

Справка главного инженера проекта

Проект благоустройства аллеи муниципального образования «Город Кизилюрт», разработана в соответствии с градостроительным планом земельного участка, заданием на проектирование, градостроительным регламентом, техническими регламентами, в том числе устанавливающими требования по обеспечению безопасной эксплуатации сооружений, с соблюдением технических условий, санитарными нормами и правилами.

Инженерные изыскания выполнены в полном объеме и соответствуют нормативным документам.

В соответствии с законом за проектировщиками сохраняются авторские права на этот проект, и он не может быть воспроизведен или переделан другими лицами без нашего разрешения.

Подснительная Стад записка	Взам. инв. №							
Пояснительная Стад записка	Подпись и дата							
Чзм. Кол.уч Лист № док. Подп. Дата	Инв. № подл.	Изм.	Кол.уч	Лист	№ док.	Подп.	Дата	

Состав авторского коллектива

№	Занимаемая должность	Фамилия, Имя, Отчество	Дополнительная
			информация
1	Руководитель группы		
2	Главный инженер	Абдулаев М. Б.	
3	Инженер	Абдулаев М. Б.	
4	Инженер-сметчик		
5	Н.контроль		

Подпись и дата	Σ					
	D VI F					

Введение

Работы по разработке проектной документации благоустройства аллеи муниципального образования «Город Кизилюрт» выполнена на основании Муниципального контракта №_ от _ года и в соответствии с Техническим заданием на выполнение проектных и изыскательских работ по разработке проектной документации благоустройства аллеи муниципального образования «Город Кизилюрт».

Государственный заказчик - Муниципальное образование «Город Кизилюрт», в лице муниципального казенного учреждения «Служба единого заказа городского хозяйства»

Для разработки проектной документации были использованы следующие материалы изысканий:

- Топографический план с инженерными коммуникациями М 1:500
- Кадастровая справка

Взам. инв.

Подпись и дата

Инв. № подл.

- Инженерно-экологические изыскания.;
- Дендрологические изыскания, фотофиксация объекта

Нормативные и технические документы, использованные при подготовке проектной документации:

- Земельный кодекс Российской Федерации;
- Градостроительный кодекс Российской Федерации ст. 48, 49.;
- Постановление Правительства Российской Федерации №87 от 16 февраля 2008 г. «О составе разделов проектной документации и требованиях к их содержанию»;
 - ГОСТ Р 21.1101-2009 Основные требования к проектной и рабочей документации;
- СНиП 2.07.01-89* «Градостроительство. Планировка и застройка городских и сельских поселений»:
 - СНиП 2.04.03-85* «Канализация. Наружные сети и сооружения»;
 - СНиП 12-01-2004 «Организация строительства»;
- СП 33-101-2003 «Определение основных расчетных гидрологических характеристик. ГОССТРОЙ РОССИИ; 2004»;
 - СНиП 21-01-97* «Пожарная безопасность зданий и сооружений»;
 - СНиП 2.06.15-85 «Инженерная защита территории от затопления и подтопления»;
- СНиП 35-01-2001 «Доступность зданий и сооружений для маломобильных групп населе¬ния»;
- СП 35-101-2001 «Проектирование зданий и сооружений с учетом доступности для мало-мобильных групп населения. Общие положения»;
 - СНиП 12-03-2001 «Безопасность труда в строительстве. Часть 1. Общие положения»;
- СНиП 12-03-2002 «Безопасность труда в строительстве. Часть 2. Строительное производ-ство»;
- СП 11-104-97 «Часть III. Инженерно-гидрографические работы при инженерных изыс¬каниях для строительства. ГОССТРОЙ РОССИИ., 2004»;
- ГОСТ Р 21.1101-2013 «Система проектной документации для строительства. Основные требования к проектной и рабочей документации»,

H	-			-		рабочеи документации», ная безопасность зданий и сооружений».	
						Пояснительная	Стад
Изм.	Кол.уч	Лист	№ док.	Подп.	Дата	записка	РД

1. Характеристика территории проектирования

Объект проектирования расположен в Республике Дагестан, г. Кизилюрт Территория является территорией специального назначения, общего пользования.

Территория работ находится в давно сложившейся части города.

Границы проектирования были определены на основании: технического задания (Том 1 «Схема расположения объекта»), натурного обследования, кадастровой справки. Границы работ показаны на Схеме расположения (М 1:2000), согласованной с Заказчиком.

Территория не ухоженная, газонное покрытие и различные площадки неопределенного назначения находятся в неудовлетворительном состоянии .

Дорожно-тропиночная сеть имеет неорганизованную структуру и находится в неудовлетворительном состоянии. Наблюдаются дорожки и площадки, стихийно протоптанные жителями.

На рассматриваемой территории наблюдаются участки, которые периодически подтапливаются, за счет неорганизованного стока с территории, что приводит к эрозии почвы.

По результатам инженерно-экологических изысканий в соответствии с СанПиН 2.1.7.1287-03 почвы и грунты со всей территории в слое 0,0-0,2м и 0,2-1,0м относятся к «допустимой» категории загрязнения и могут быть использованы без ограничений.

Взам. инв. №								
Подпись и дата								
Инв. № подл.	Изм.	Кол.уч	Лист	№ док.	Подп.	Дата	Пояснительная записка	Стад

1.3 Рекреационная нагрузка территории

Важным фактором антропогенного воздействия на благоустраиваемую территорию является рекреационная нагрузка - показатель рекреационного воздействия, определяемый количеством отдыхающих на единице площади, временем их пребывания на объекте рекреации и видом отдыха.

В соответствии с примечанием к табл.4.5. МГСН 1.02-02, расчет рекреационной нагрузки (R) проводится по формуле:

R=N/S, где

N - количество единовременных посетителей объектов рекреации;

S - площадь рекреационной территории.

Количество посетителей, единовременно находящихся на территории рекреации, принимается как 10% от общей численности населения, проживающего в зоне 1,2 - 1,5 км пешеходной доступности. Рекреационная нагрузка рассчитывается на всю площадь благоустройства. Рекреантами предполагаемого участка благоустройства будут жители прилегающих жилых домов. Таким образом, количество единовременных посетителей проектируемого участка соответствует нормам нагрузки для проектируемой территории.

1.4. Краткая справка о территории Республики Дагестан г. Кизилюрт

Республика Дагестан является самым южным регионом Российской Федерации, занимает выгодное геостратегическое положение и имеет прямой выход к международным морским путям. Республика граничит по суше и морю с пятью государствами - Азербайджаном, Грузией, Казахстаном, Туркменистаном и Ираном. Общая протяженность территории с юга на север составляет около 400 км, с запада на восток - 200 км. По территории (50,3 тыс. кв. км) и численности населения (2,6 млн. человек) Дагестан - самая крупная республика на Северном Кавказе.

Z	Изм.	Кол.уч	Лист	№ док.	Подп.	Дата	записка	РД
Инв. № подл.							Пояснительная	Стад
Подпись и дата								
Взам. инв. М								

2. Мероприятия и проектные решения территории

На всей площади капитального ремонта планировочные решения по благоустройству выполнены в соответствии с требованиями нормативной документации.

Технические решения, принятые в проектной документации соответствуют требованиям технических регламентов, санитарно-гигиенических, противопожарных и других норм, действующих на территории $P\Phi$, и обеспечивать безопасную для жизни и здоровья людей эксплуатацию объекта при соблюдении предусмотренных проектно-сметной документацией мероприятий.

Проектирование территории ведется с учетом применения современных требований и методики ландшафтной организации территории с последующим функциональным использованием. Композиционное решение объекта построено в соответствии с основными положениями ландшафтного и регулярного стилевых направлений.

Проектными решениями обеспечена экономическая эффективность дорожнотропиночной сети, природоохранная направленность объекта путем создания целостной системы благоустройства и озеленения территории.

Предусмотрено:

- устройство дорожно-тропиночной сети;
- устройство и ремонт газона;
- посадку деревьев и кустарников;
- установка элементов внешнего благоустройства (урны, скамейки, и пр.);

Архитектурно-планировочные решения

- 1. Проектными решениями обеспечена комплексная эффективность размещения и установки площадок отдыха, включающая благоустройство и озеленение территории МО «Город Кизилюрт».
- 2. Конкретные размеры зон площадок отдыха определены проектом в соответствии с нормативными требованиями и исходными данными представляемыми Заказчиком.
- 3. Проектирование ведется на материалах актуализированной топографической съемки М 1:500 с подземными коммуникациями, руководствуясь действующими строительными нормами и правилами.
- 4. Предусмотрено благоустройство территории с устройством и восстановлением газонов, устройством подходов, установку малых архитектурных форм (урн, скамеек и др.).
- 5. При проектировании учтены опасные и охранные зоны теплотрасс и иные подземные коммуникации.

Созданы беспрепятственные пешеходные маршруты, приспособленные для инвалидов и людей с ограниченными возможностями в соответствии с действующими нормами и правилами (СНиП 35-01-2001; СНиП 35-105-2002 и т.д)

Щ	J	ами (СНиГ	I 35-01	-2001;	СНиП	и т.д)	
Подпись и дата								
Инв. № подл.							Пояснительная	Стад
Инв	Изм.	Кол.уч	Лист	№ док.	Подп.	Дата	записка	РД

Основные проектные решения по устройству площадок на территории:

- Планировка территории для обеспечения уклонов дорожно -тропиночной сети и стока талых и дождевых вод.
- Устройство дорожно-тропиночной сети;
- Устройство пешеходных дорожек, обеспечивающих возможность передвижения маломобильных групп населения (устройство лестниц, пандусов);
- Устройство площадок для кратковременного отдыха;
- Установка малых архитектурных форм (парковые диваны, урны, МАФ);
- Капитальный ремонт газона методом культивации верхнего слоя почвы;
- Устройство газона;
- Посадка деревьев и кустарников.

Настоящим проектом предусматривается устройство дорожно-тропиночной сети по протоптанным дорожкам, что не нарушает существующий напочвенный покров.

Взам. инв. №								
Подпись и дата								
Инв. № подл.							מתחורגת 🗕	Стад
Ż	Изм.	Кол.уч	Лист	№ док.	Подп.	Дата	Sunucku [РД

2.1.Баланс территории

	Технико-экономические показатели	
Nº n/n	Наименование	Площадь, м²
1	Общая площадь	2205
2	Площадь проектируемых покрытий, в т.ч.	657
	– тип 1 (асфальтобетон)	544
	– тип 2 (мощение плиткой)	113
3	Цветники проектируемые	407
4	Газон существующий	1141

Взам. инв. М								
Подпись и дата								
Инв. № подл.	Изм.	Кол.уч	Лист	№ док.	Подп.	Дата	Пояснительная записка	Стад

2.2. Устройство покрытий, дорожно - тропиночной сети

В проектах используется несколько типов покрытий:

- асфальтобетонное покрытие
- плиточное покрытие

Таблица 1. Перечень материалов для устройства покрытий

1	Устройство асфальтобетонных покрытий (тип 1)
1.1.	Верхний слой. Асфальтобетон тип Д, М3 h = 0.05 м
1.2.	Выравнивающий слой. Асфальтобетон тип B, M2 h = 0.02 м
1.3.	Несущий слой из щебня h = 0.12 м (щебень фракции 40-70мм (58%), с расклинцовкой щебнем фракции 10-20мм (42%))
2	Устройство плиточных покрытий (тип 2)
2.1.	Укладка тротуарной плитки толщ. 6см
2.2.	Цементно-песчаная смесь h=0.04м
2.3.	Песчаная подготовка – песок средний h = 0.1м

Конструкции дорожек и площадок представлены в Томе 1 (Конструктивные чертежи, монтажные схемы.).

Инв. № подл.	Подпись и дата	Взам. инв. №

2.3. Уходные работы за зелеными насаждениями

Изм.	Кол.уч	Лист	№ док.	Подп.	Дата

Пояснительная
записка

Проектом предусмотрена посадка деревьев, кустарников.

Деревья и кустарники следует высаживать в соответствии с существующими в строительстве правилами и нормами. Поврежденные корни и ветви растений перед посадкой должны быть срезаны. Срезы ветвей и места повреждений следует зачистить и покрыть садовым варом.

Для древесного посадочного материала необходимо подготовить яму размером 0,6х0,6х0,6м, а для посадки кустарников подготавливаются ямы размером 0,4х0,4х0,4м. Ямы, в которые будут высаживаться растения с комом, должны быть засыпаны растительным грунтом до низа кома.

При посадке растений с упакованным комом упаковку следует удалять только после окончания установки растений на место. По мере заполнения ям растительный грунт в них должен уплотняться от стенок к центру. Высота установки саженцев в яму или траншею должна обеспечивать положение корневой шейки на уровне поверхности земли после осадки грунта. Саженцы после посадки должны быть обильно политы водой. Растения укрепляют проволочными растяжками, которые крепят к стволу хомутами с мягкими прокладками. Осевший после первого полива грунт следует подсыпать и вторично полить растения; поверхность лунки - замульчировать.

При посадке растений в июне должны выполняться следующие требования: саженцы должны быть с комом, упакованным в жесткую тару, разрыв во времени между выкапыванием посадочного материала и его посадкой должен быть минимальным. Летняя посадка деревьев производится при температуре не выше +25 °C.

Разработка грунта под посадку деревьев и кустарников производится механизированным способом с доработкой вручную .

Пояснительная

записка

Стад

Взам. инв. №				
Подпись и дата	2.4.	Устройство газонов		
одл.	1			

Кол.уч

Лист

№ док.

Подп.

Дата

Существующий травяной покров находится в неудовлетворительном состоянии. Представлен различными травами, в том числе рудеральными. Капитальный ремонт газонов предполагает: культивацию верхнего слоя почвы на глубину 0,2м с поливом и уходом. Семена заделывают на глубину 2-3 см. Почва после посева уплотняется трамбовками. Планировка растительного грунта проводится с сохранением существующих отметок и микропланировкой неровностей.

Для посева рекомендуется:

- в затененных местах: овсяница овечья 15%, овсяница красная 25%, мятлик луговой 20% мятлик лесной 40%.
- в хорошо освещенных местах: мятлик сплюснутый 30%, овсяница овечья 30%, овсяница красная 40%.

По завершении основных строительных работ на нарушенных участках территории (бытовые городки, временные проезды) производится капитальный ремонт газонов.

Клевер очень знаменитая трава. Для составления травосмесей применяется два вида клевера - луговой и ползучий. Луговой клевер представляет собой невысокое растение. По сравнению со стеблем, корень клевера более длинный, что иногда позволяет ему проникать в почву на полтора метра. Этот многолетник знаком практически каждому в европейской части России. Стрижку клевер луговой выносит стойко, если ему достаточно воды и питательных веществ, то клевер очень быстро отрастает. У клевера высокая морозостойкость. Клевер ползучий отличается от лугового клевера следующими особенностями:

- более стоек к влажной почве;
- более требователен к солнечному свету;
- имеет мочковатую корневую систему;
- устойчив к вытаптыванию.

Надземная часть клевера ползучего отличается от клевера лугового тем, что имеет много ползучих побегов, которые расплетаются по всей лужайке. В одиночку ползучий клевер можно сеять на тех участках, где существует заболоченность. При комбинировании двух клеверов получается очень сильная травосмесь, которая хорошо закрепляется в почве за счет корневищ лугового клевера и сплетается в единый ковер за счет побегов клевера ползучего. Поэтому в данном проекте травосмесь из двух видов клевера высаживается на откосе.

дата Взам.								
Инв. № подл. Подпись и дата	2	2.5.	Уста	новн	са мал	ых ар	охитектурных форм	
황							Пояснительная	Стад
NHB.							записка	DΠ
	Изм.	Кол.уч	Лист	№ док.	Подп.	Дата		РД

Проектом предусматривается установка парковых диванов и урн для мусора на площадках для отдыха и в карманах пешеходных дорожек.

Вся продукция изготавливается под постоянным контролем качества в полном соответствии с нашими приоритетами: эстетика, надёжность, безопасность. Для эффективной, безопасной и долгосрочной эксплуатации необходимо сделать правильный подбор, разумное размещение и качественную установку садовой мебели.

Гарантийные обязательства и условия предоставления гарантии

Производитель предоставляет на данное изделие гарантию сроком 1 год.

Условиями сохранения гарантийных обязательств являются следующее:

Соблюдение требований по транспортировке, хранению, размещению, установки и эксплуатации.

Наличие акта выполненных работ по сборке и установке изделия с подписью представителя организации — продавца. (В случае предоставления данных услуг фирмой-продавцом).

Гарантия на ремонт или замену не может быть реализована в случае преднамеренной порчи изделия и комплектующих узлов (вандализм) или использования комплекса не по назначению.

В случае обнаружения дефектов или поломок изделий, в период гарантийного срока, составляется акт-рекламация, объясняющая причины выхода из строя (обнаружения дефекта) с указанием даты,

Детали, узлы, элементы, вышедшие из строя, должны быть сохранены до приезда представителя изготовителя.

Причина, повлекшая за собой поломку, выход из строя изделия или узла, устанавливается комиссионно в присутствие представителя балансодержателя, эксплуатирующей организации и предприятия продавца (изготовителя).

Гарантийные обязательства вступают в силу, с момента ввода игровой площадки в эксплуатацию, что соответствует подписанию акта сдачи-приемки (товара, работы, услуг) балансосодержащей (эксплуатирующей) организацией, после завершения сборки и установки элементов (В случае предоставления данных услуг фирмой-продавцом)

Взам. инв. М							
Подпись и дата					Вед	омос	ть малых архитектурных форм.
Инв. № подл.							Пояснительная Стад
ZHB	Изм.	Кол.уч	Лист	№ док.	Подп.	Дата	РД

	Спецификация элементов благоустройства										
№ n/n	Наименование	Кол-во, шт.									
1	Скамейка	4									
2	Урна	6									
3	Опора наружного освещения h=4m.	8									
4	Опора наружного освещения h=7m.	5									
	Итого	23									
5	Подпорная стенка с сиденьем шир. 0,5м	25 м.п.									
6	Подпорная стенка шир. 0,3м	57 м.п.									
7	Ограждение газонное ОГ 2000*1000	293 м.п.									

ів. № подл.	Подпись и дата	Взам. инв. №

Изм.	Кол.уч	Лист	№ док.	Подп.	Дата

$\text{Poto} \quad \textbf{N21}$



Фото **Nº**2



H											
дата											
Подп. и	ПДО	Изм.	Кол.уч	Лист	<i>Nдок.</i>	Подп.	Дата	Республика Дагестан, г. Кизилюрт, проспект И. Шамиля			
									Стадия	Лист	Листов
	V TOQV	Рук.г	Рук.группы					Устройство аллеи	РД	1.1	11
Į σ		ГИП		Аδдула	ев М.Б.				ΓД	1. 1	//
		Инже	нер								
ZHB.		Пров	Проверил		- 			Материалы фотофиксации			
Ē		Н.контр.			·						

Фото **№**3



Φοτο **Nº**4



Ë												
дата												
Подп. и		Изм.	Кол.уч	Лист	<i>Nдок.</i>	Подп.	Дата	Республика Дагестан, г. Кизилюрт, проспект И. Шамиля				
								<u> </u>	Стадия	Лист	Листов	
-		Рук.группы						Устройство аллеи	РД	1.2	11	
подл.		ГИП		Аδдула	тев М.Б.				' Д	1.2	,,	
Z		Инже	нер									
HB.	_ I	Проверил						Материалы фотофиксации				
Ž		Н.кон	нтр.									

Nº] Изображение



 $N_{\overline{o}}$ Изображение



дата											
Подп. и								Республика Дагестан, г. Кизилюрт,			
2		Изм.	Кол.уч	Лист	Идок.	Подп.	Дата	проспект И. Ша			
									Стадия	Лист	Листов
ے ا	N N/AON/	Рук.г,	Рук.группы					Устройство аллеи	РД	2.1	11
10 f		ГИП		Аδдула	тев М.Б.				ГД	2.1	77
		Инже	нер					Визуализация проектируемого			
_#		Прове	оверил				объекта с разных ракурсов				
Ž		Н.кон	нтр.		·			оовекта с разных ракурсоо			

Изображение <u>№</u>3



Изображение №4



r											
AgTa											
Z								Республика Дагестан,	г. Кизи	люрт,	
Подп.	:							проспект И. Ша		, ,	
ľ		Изм.	Кол.уч	Лист	Идок.	Подп.	Дата	проспект и. шс	имилія		
L									Стадия	Лист	Листов
_	_ Рук.группь		руппы					Устройство аллеи	РД	2.2	11
.// // //		ГИП		Аδдула	1ев М.Б.				' Д	2.2	11
		Инже	нер					Визуализация проектируемого			
₫	Проверил						объекта с разных ракурсов				
		Н.кон	ітр.					оовекта с разных ракурсоо			


Согласовано

Инв. И подл.

Условные обозначения							
Обозначение	Наименование						
	Участок проектирования						



Изм.	Кол.уч	Лист	П док.	Подп.	Дата	Республика Дагестан, проспект И. Ша		люрт,	
	_						Стадия	Лист	Листов
Рук.г	руппы					Устройство аллеи	РД	3	11
ГИП		Абдулаев М.Б				ГД] 3	''	
Инже	нер								
Проверил			·			Схема расположения объекта			
Н.кон	тр.								

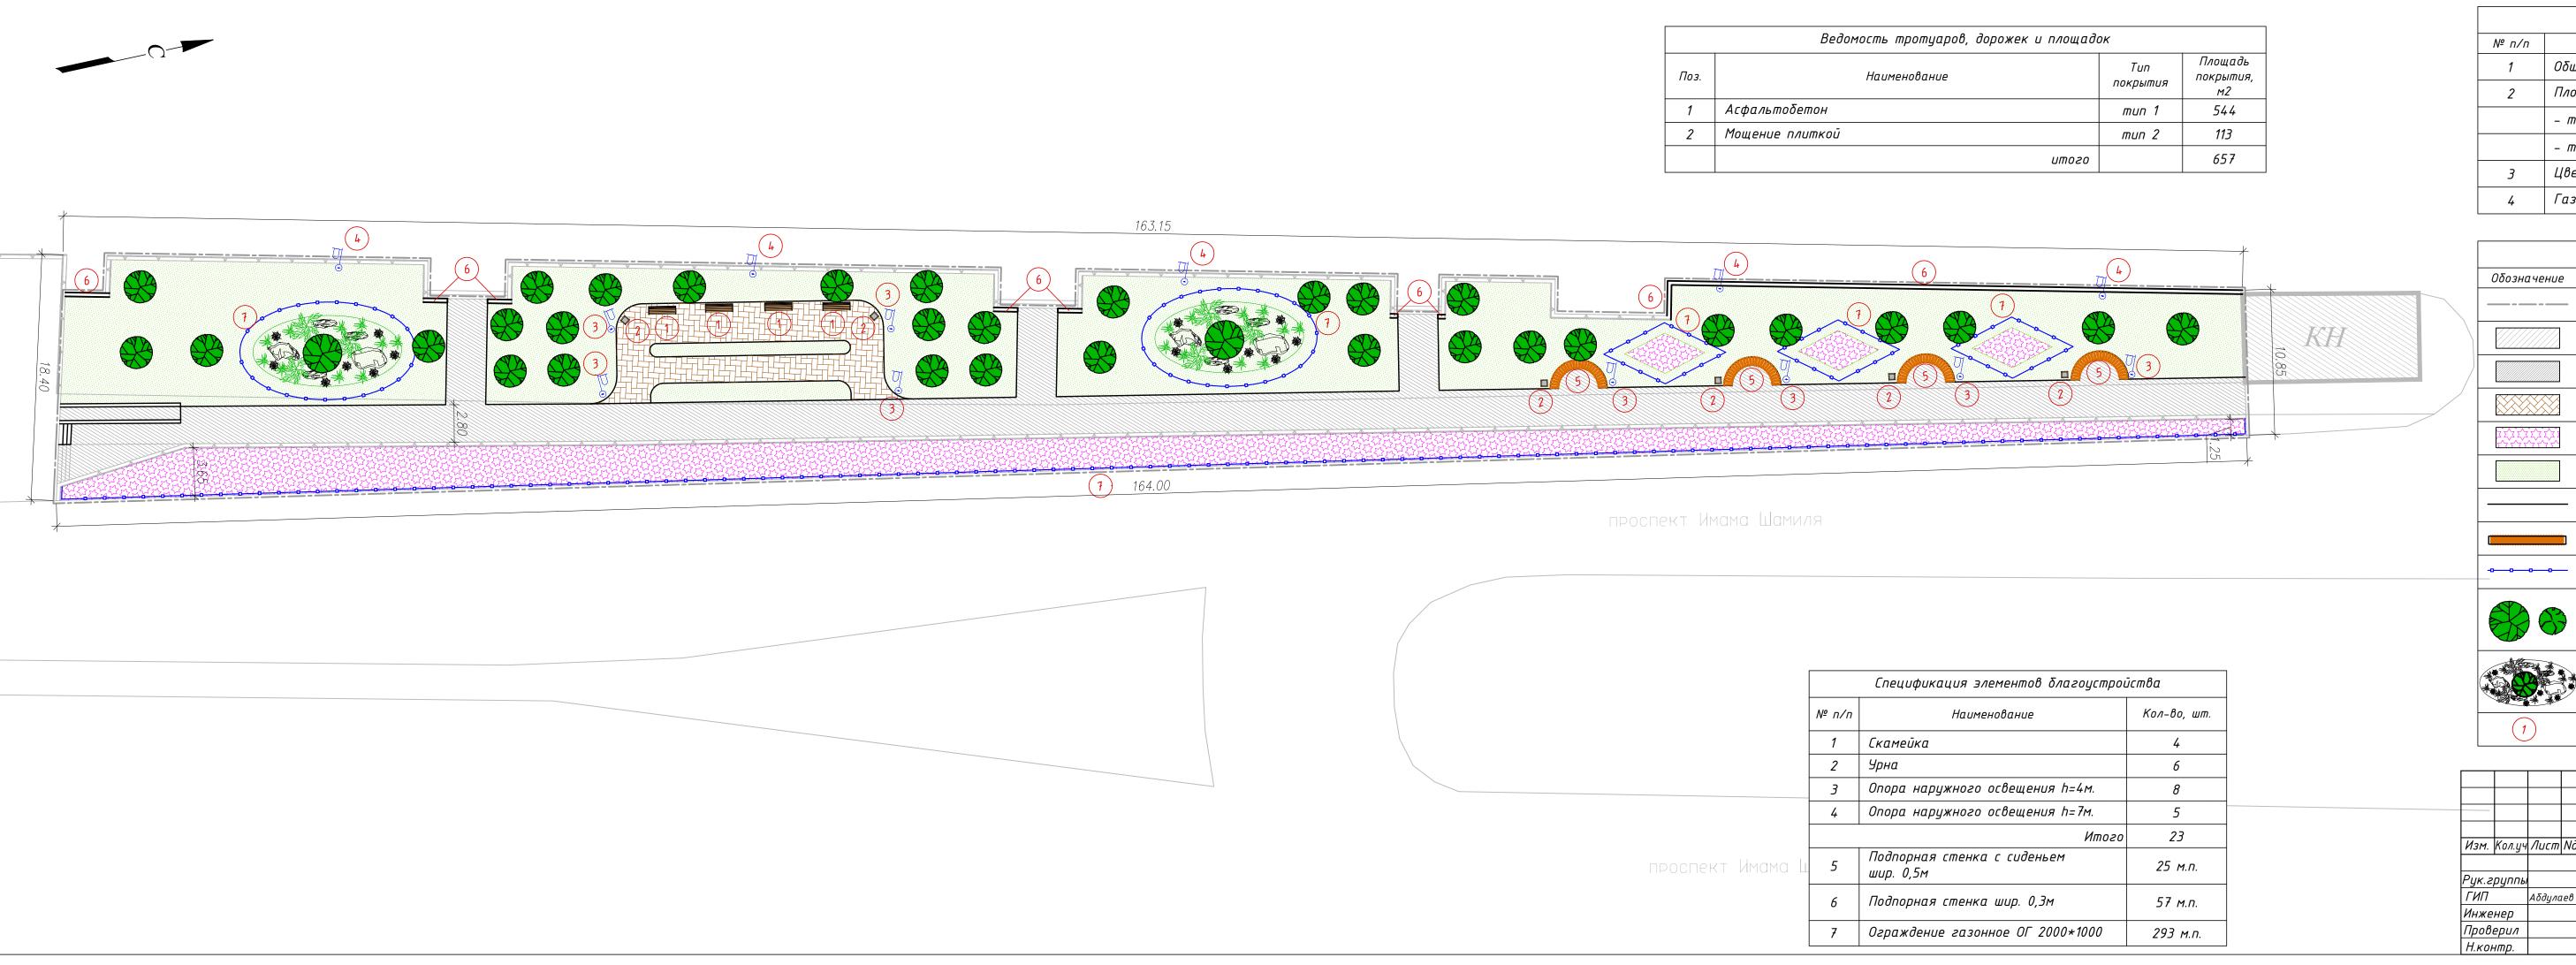


ח/ח	Наименование	Площадь, м ²
1	Общая площадь	2205
2	Площадь проектируемых покрытий, в т.ч.	657
	– тип 1 (асфальтобетон)	544
	– тип 2 (мощение плиткой)	113
3	Цветники проектируемые	407
4	Газон существующий	1141

	Условные оδознαчения
Обозначение	Наименование
	Граница участка проектирования
	Существующие здания и сооружения
	Проектируемое покрытие, тип 1 (асфальтобетон)
	Проектируемое покрытие, тип 2 (мощение плиткой)
7	Проектируемый цветник
	Газон
	Проектируемый бортовой камень
	Проектируемые подпорные стенки с сиденьем
- 0 0 0 0 -	Проектируемое ограждение
	Проектируемые зеленые насаждения
	Проектируемая альпийская горка
1	Экспликация элементов благоустройства

						Республика Дагестан, проспект И. Ш		люрт,	
Изм.	Кол.уч	Лист	Идок.	Подп.	Дата	TIPOCHEKIII VI. WO	אווטויוג		
							Стадия	/lucm	Листов
Рук.а	группь					Устройство аллеи	РΠ	4	11
ГИП		Аδдулс	гев М.Б.				1 11	4	"
Инже	енер					Louona ar urui, naari			
Проверил						Генеральный план М 1:250			
			11 1.230						

DDMAR 9/.9/293

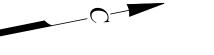

	Ведомость бортовых камней	
Поз.	Наименование	Длина, м.п.
3	Бортовой камень БР100.20.8	251

1103.	паименование	длини, м.п.
3	Бортовой камень БР100.20.8	251
7)		

проспект Имама Шамиля

	Ведомость тротуаров, дорожек и площадо	OK .	
Поз.	Наименование	Тип покрытия	Площадь покрытия, м2
1	Асфальтобетон	mun 1	544
2	Мощение плиткой	тип 2	113
	итого		657

	Спецификация элементов благоустрой	Γεπβα
№ n/n	Наименование	Кол-во, шт.
1	Скамейка	4
2	<i>Урна</i>	6
3	Опора наружного освещения h=4m.	8
4	Опора наружного освещения h=7m.	5
	Итого	23
5	Подпорная стенка с сиденьем шир. 0,5м	25 м.п.
6	Подпорная стенка шир. 0,3м	57 м.п.

7 Ограждение газонное ОГ 2000*1000

Общая площадь Площадь проектируемых покрытий, в т.ч. – тип 1 (асфальтобетон) – тип 2 (мощение плиткой) Цветники проектируемые Газон существующий Условные обозначения Обозна чение Граница участка проектирования Существующие здания и сооружения Проектируемое покрытие, тип 1 (асфальтобетон) Проектируемое покрытие, тип 2 (мощение плиткой) Проектируемый цветник Проектируемый бортовой камень Проектируемые подпорные стенки с сиденьем **----** Проектируемое ограждение Проектируемые зеленые насаждения Проектируемая альпийская горка

						Республика Дагестан,		люрт,
Изі	ч. Кол.уч	Лист	Ν∂ок.	Подп.	Дата	проспект И. Ша	ІМИЛЯ	
	•		•				Стадия	Лист
Рук	.группь					Устройство аллеи	РД	5
ГИ	7	Αδдулα	гев М.Б.				' μ	J
1		1		I		l 7 ^	I	

Экспликация элементов благоустройства

Стадия Лист Листов План благоустройства территории M 1:250

Технико-экономические показатели

Наименование

Наименование

проспект Имама Шамиля

Площадь, м²

2205


657

544

113

407

1141

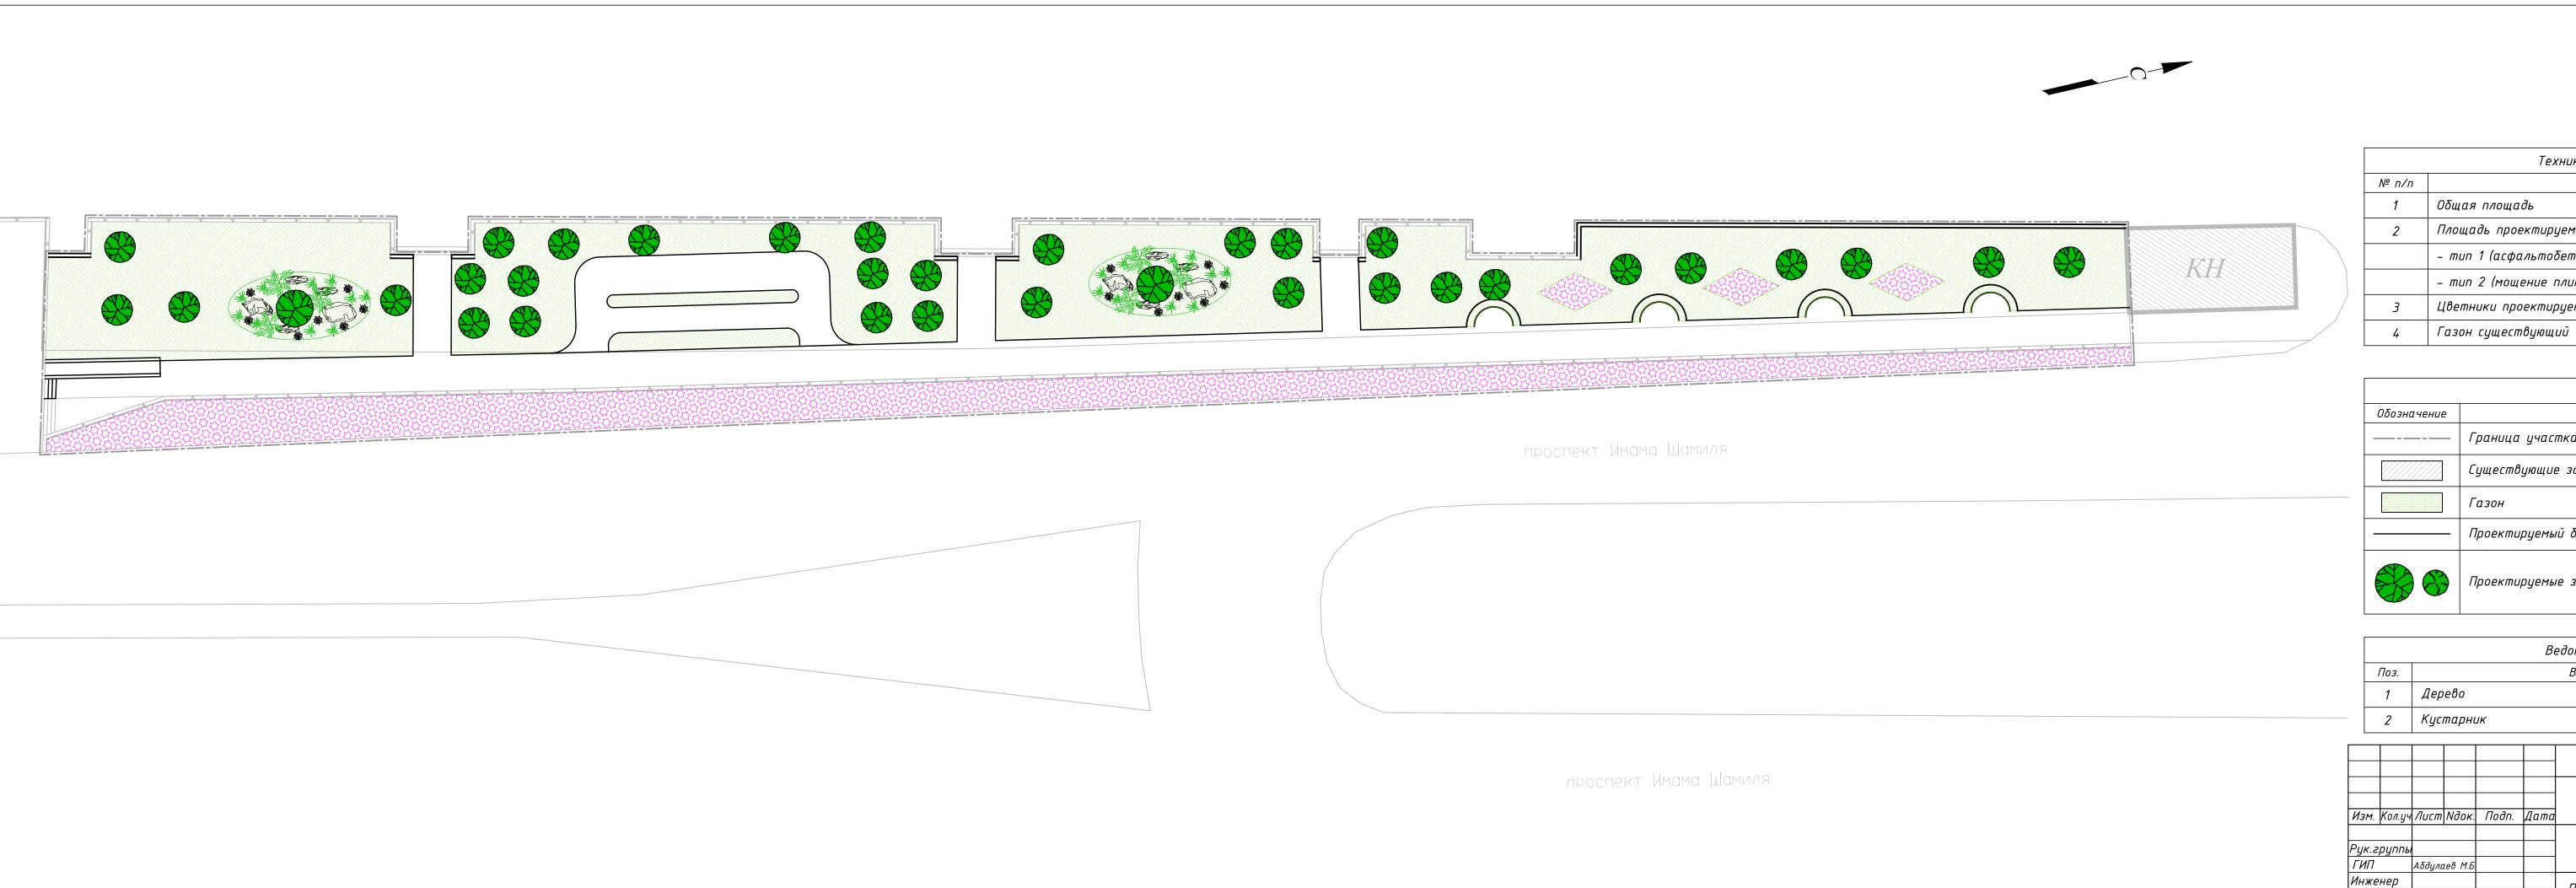


п/п	Наименование	Площадь, м²
1	Общая площадь	2205
2	Площадь проектируемых покрытий, в т.ч.	657
	– тип 1 (асфальтобетон)	544
	– тип 2 (мощение плиткой)	113
3	Цветники проектируемые	407
4	Газон существующий	1141

Условные обозначения					
Обозначение	Наименование				
	Граница участка проектирования				
	Существующие здания и сооружения				
	Газон				
	Проектируемый бортовой камень				
	Проектируемые зеленые насаждения				

	Ведомость элементов озеленения		
Поз.	Вид насаждения	Ед.изм.	Кол-во
1	Дерево	шт.	34
2	Кустарник	шт.	51

					Республика Дагестан, г. Кизилюрт,			
Кол.уч	Лист	Ν∂οκ.	Подп.	Дата	проспект И. Шамиля			
						Стадия	Лист	Листов
эуппы	ппы Абдулаев М.Б				Устройство аллеи	ДΠ	6	11
						ГД	υ	11
женер оверил			Посадолиці, портож озологома					
				•				
	эуппы нер	ауппы Абдула нер	руппы Абдулаев М.Б нер	руппы Абдулаев М.Б нер	руппы Абдулаев М.Б нер	троспект И. Ша Кол.уч Лист Ндок. Подп. Дата Буппы Устройство аллеи Абдулаев М.Б Нер Посадочный чертеж озеленения	Тосадочный чертеж озеленения	Посадочный чертеж озеленения

ım 949/297

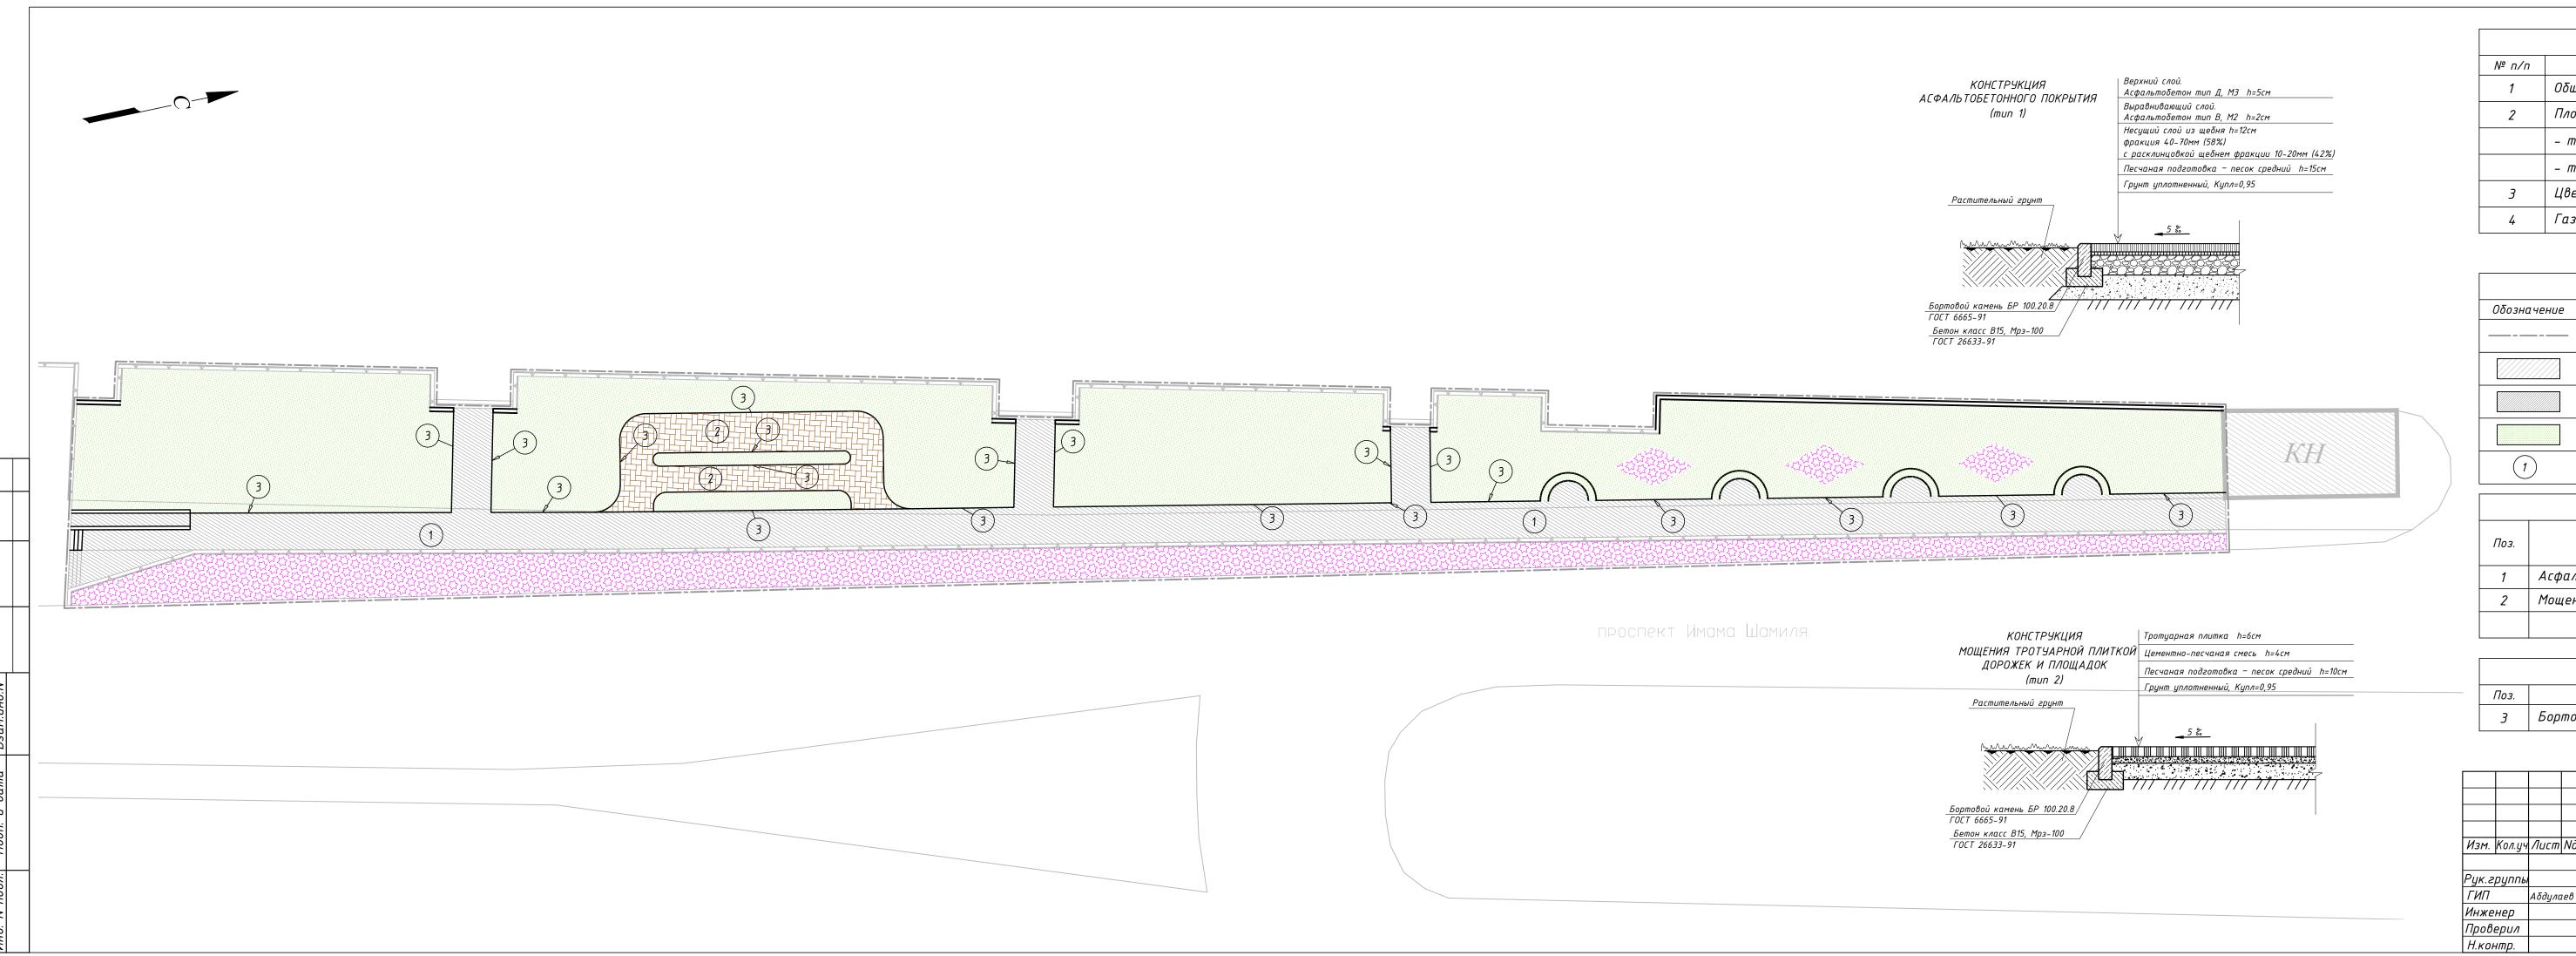

Технико-экономические показатели						
№ п/п	Наименование	Площадь, м²				
1	Общая площадь	2205				
2	Площадь проектируемых покрытий, в т.ч.	657				
	– тип 1 (асфальтобетон)	544				
	– тип 2 (мощение плитко й)	113				
3	Цветники проектируемые	407				
4	Газон существующий	1141				


	Условные обозначения						
Оδознαчение	бозначение Наименование						
	Граница участка проектирования						
	Существующие здания и сооружения						
	Проектируемое покрытие, тип 1 (αсфαльтоδетон)						
	Газон						
1	Экспликация элементов благоустройства						

	Ведомость тротуаров, дорожек и площадо	OK .	
Поз.	Наименование	Тип покрытия	Площадь покрытия, м2
1	Асфальтобетон	тип 1	544
2	Мощение плиткой	тип 2	113
	итого		657

	Ведомость бортовых камней									
-	Поз.	Наименование	Длина, м.п.							
	3	Бортовой камень БР100.20.8	251							

						Республика Дагестан, г. Кизилюрт, проспект И. Шамиля			
3M.	Кол.уч	Лист	Идок.	Подп.	Дата	проспект и. шиналя			
						Стадия Лист		Лист	Листов
ıĸ.z	руппы		·			Устройство аллеи	РД	7	11
ИΠ		<i>Αδдулае</i> 8 <i>М.Б</i>		' Д	,	- //			
нже	уженер			План покрытий					
ов	ерил					М 1.250			

формат 949/297

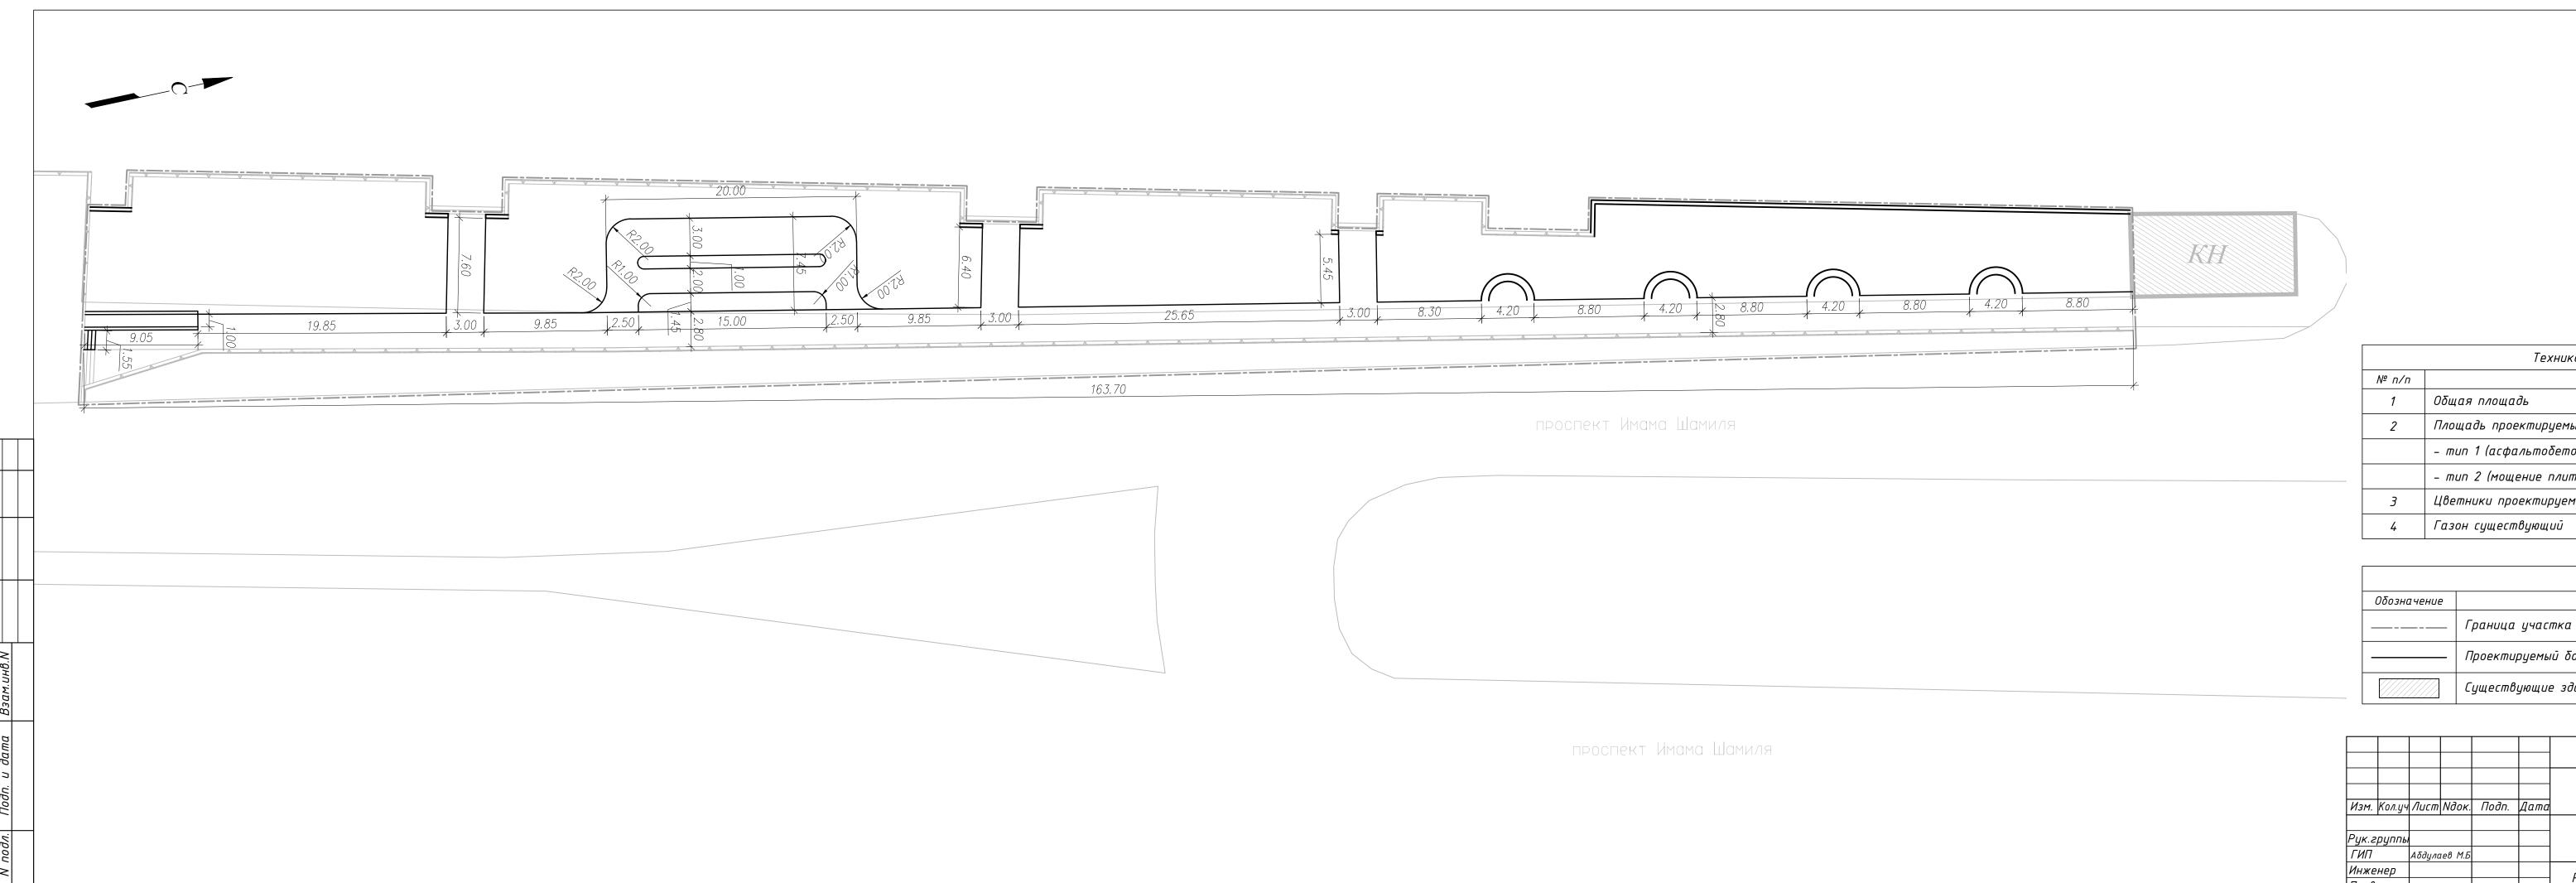



	Технико-экономические показатели	
№ n/n	Наименование	Площадь, м²
1	Общая площадь	2205
2	Площадь проектируемых покрытий, в т.ч.	657
	– тип 1 (асфальтобетон)	544
	– тип 2 (мощение плиткой)	113
3	Цветники проектируемые	407
4	Газон существующий	1141
		•

	Условные обозначения						
Обозначение Наименование							
	Граница участка проектирования						
	Проектируемый бортовой камень						
	Существующие здания и сооружения						

						Республика Дагестан, г. Кизилюрт, проспект И. Шамиля			
Изм.	Кол.цч	Лист	<i>Nдок.</i>	Подп.	Дата				
						Ста		Лист	Листов
⁵ ук.г	Рук.группы					Устройство аллеи	РД	8	11
ГИП			гев М.Б.				' д	U	''
Инженер Проверил			02						
					Разбивочный план покрытий М 1:250				
HVO	d KOUTO			11 1.230					

формат 949/297

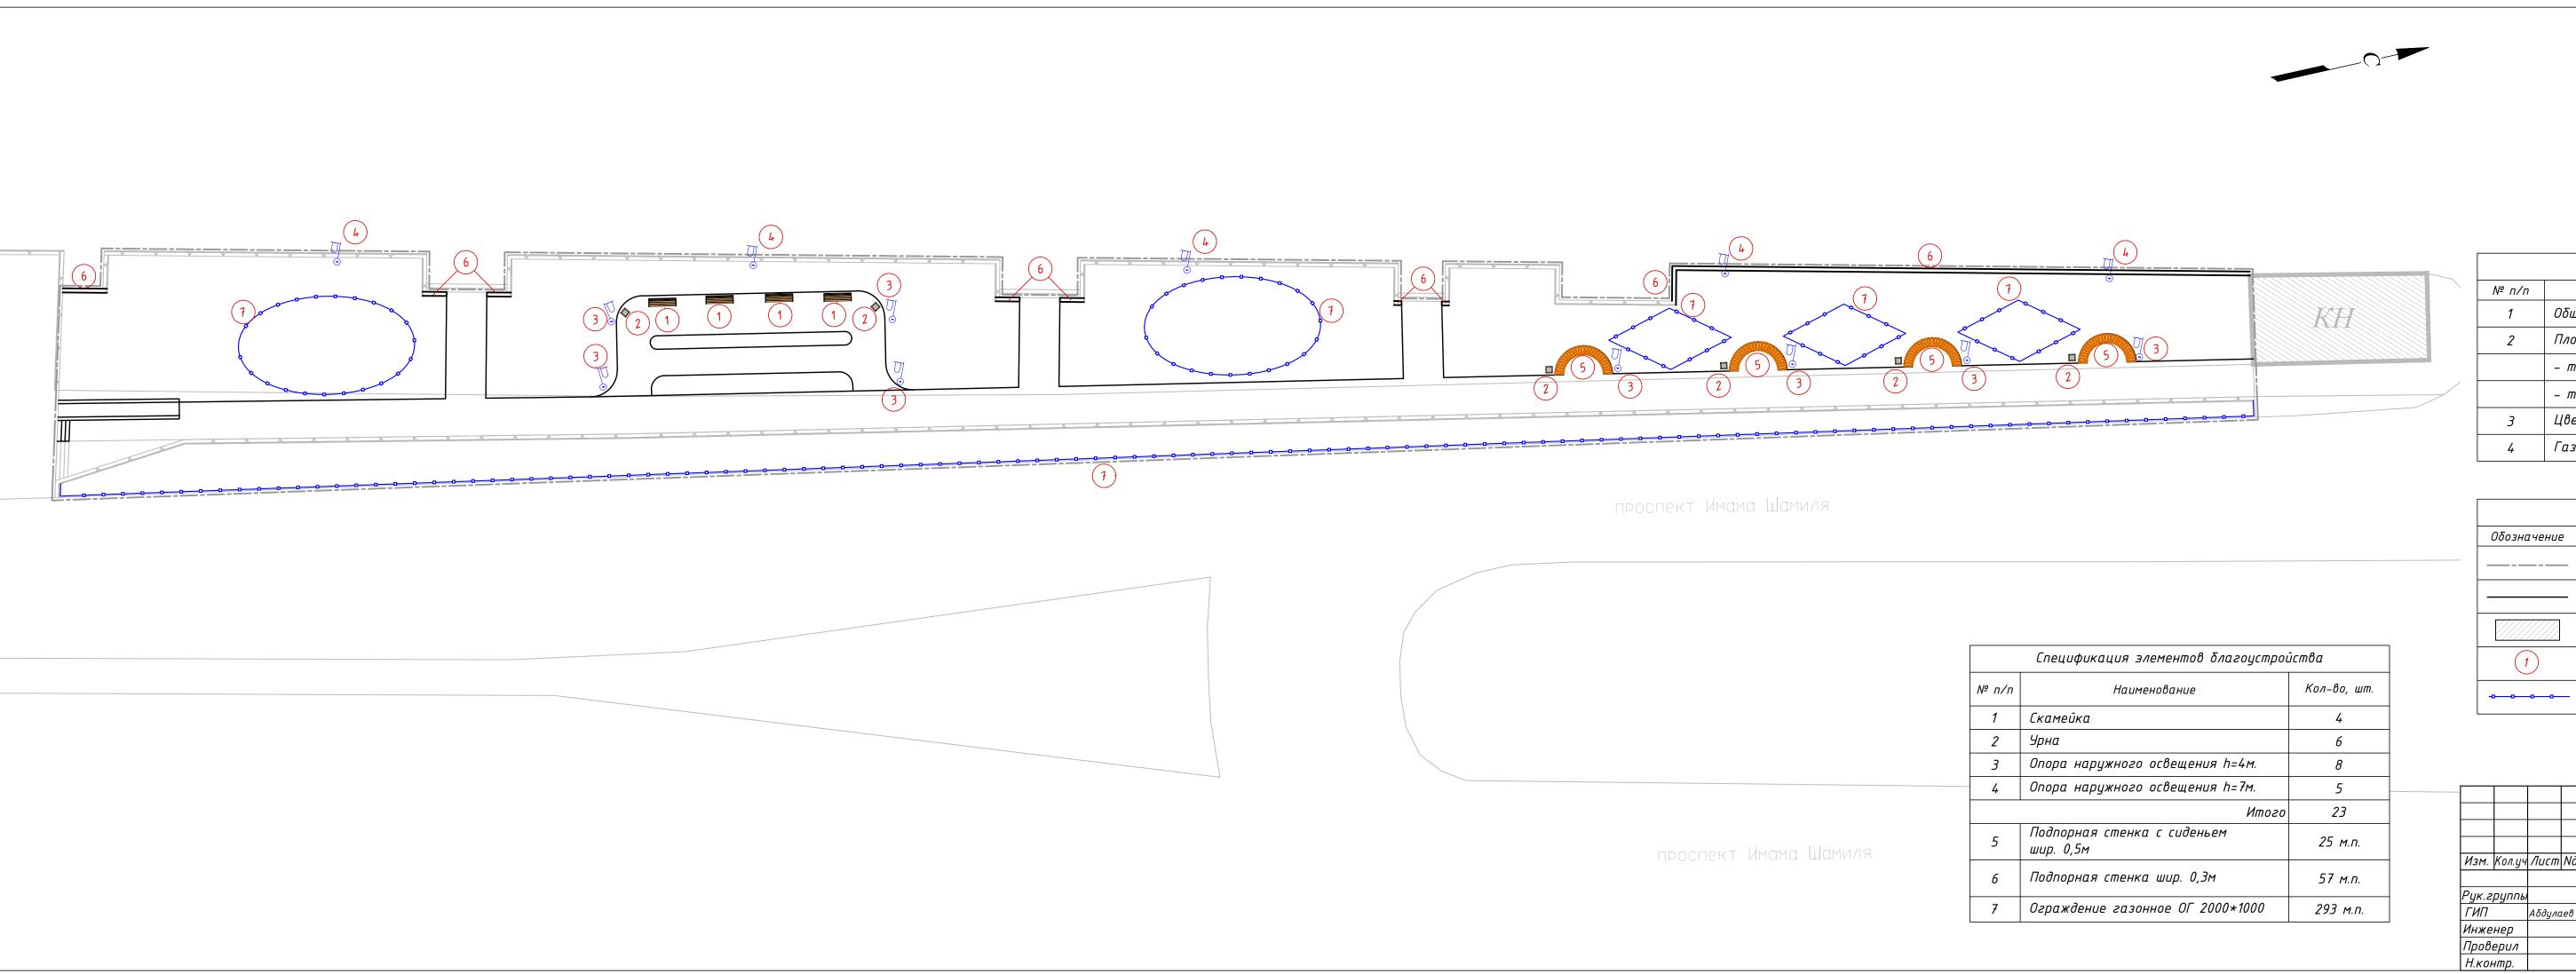

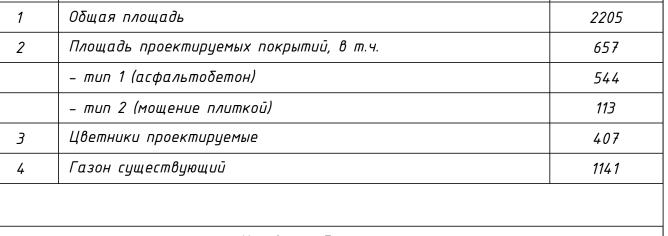

Технико-экономические показатели

Наименование

Условные обозначения						
Оδозначение	Наименование					
	Граница участка проектирования					
	Проектируемый бортовой камень					
	Существующие здания и сооружения					
1	Экспликация элементов благоустройства					
-000	Проектируемое газонное ограждение ОГ 2000*500					

						Республика Дагестан, г. Кизилюрт,			
							проспект И. Шамиля		
	Кол.уч	Лист	Идок.	Подп.	Дата	проспект и. шс			
группы		,				Устройство аллеи	Стадия	Лист	Листов
							РД	9	11
		Абдулаев М.Б.					' #		,,
енер						План установки МАФ М 1·250		•	
верил									

DMGB 9/,9/29

Площадь, м²

